



杭州鸿晟电力设计咨询有限公司

第 ___ 页

共 ___ 页

卷册检索号

温州市第七人民医院线路改造 图纸目录 _____ 阶段

_____ 部分 第 _____ 卷 第 _____ 册 第 _____ 分册

卷册名称 _____

图纸 _____ 张 说明 _____ 本 清册 _____ 本

批准: _____ 设计: 王江


审核: 谭志庆 校核: 朱玉媛

2015年 03月 日

序号	图纸编号	图纸名称	图纸幅面	图纸张数	套用原工程名称及卷册检索号.图号
1	PDF-01	总平面图	A2	1	
2	PDF-02	管道剖面图	A3	1	
3	PDF-03	配电小间GGD柜系统	A3	1	
4	PDF-04	配电小间GGD柜基础	A3	1	
5					
6					
日期	会签人	专业

设计资质证书编号 A233023962

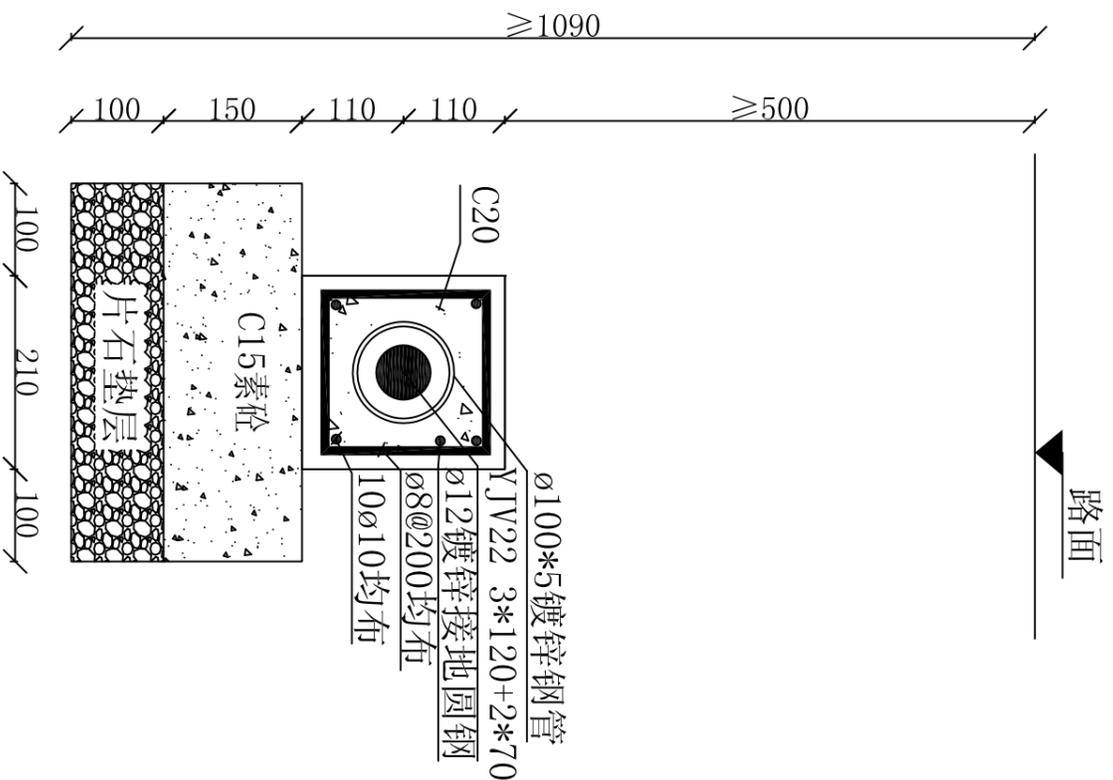

0.4KV 1孔电缆管断面图

说明:

- 1、管材选用中碱玻璃钢管，采用一管一线的原则，管内径不小于70mm。
- 2、电缆排管顶部覆土深度在车行道内按500mm设计，车行道路面比人行道路面一般低150mm，施工时加以注意。
- 3、严禁排管与其他管道上下平行敷设，排管与其他管道平行及交叉敷设的距离应满足规范要求。
- 4、排管尽可能做成直线，如需避让障碍物时，两管交接处的折角不得大于2.5度，排管之间的对接应错位安装。
- 5、导管按尺寸就位，管底空隙必须砼填充，管间空隙应灌实混凝土，碎石垫层应夯实。
- 6、作为接地连接体的 $\phi 12$ 镀锌圆钢应与沿线工井的集中接地装置统一布置于管线的一侧，以便可靠连接。

路面



杭州鸿晟电力设计咨询有限公司

温州市第七人民医院线路改造

工程

设计

阶段

批准

校核

审核

管道剖面图

日期

2015-03

比例

图号



PDF-02

版本号

001

专业	会签人	日期

设计资质证书编号 A233023962

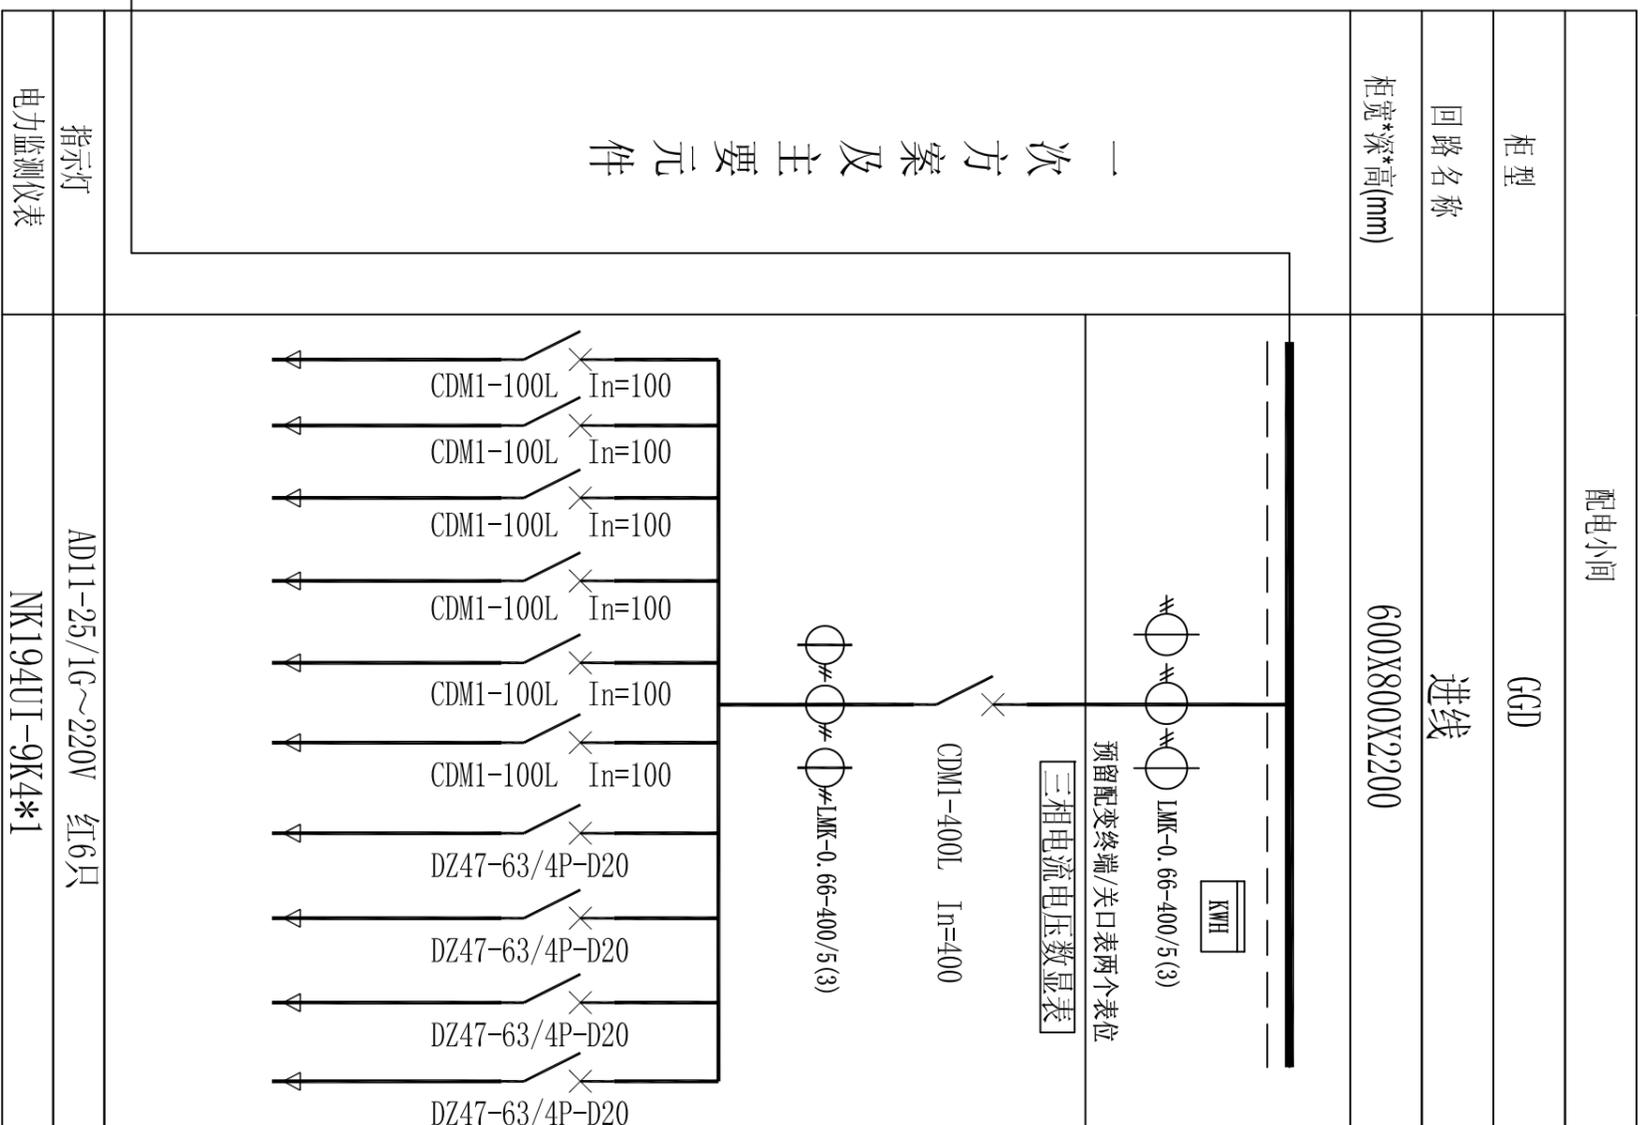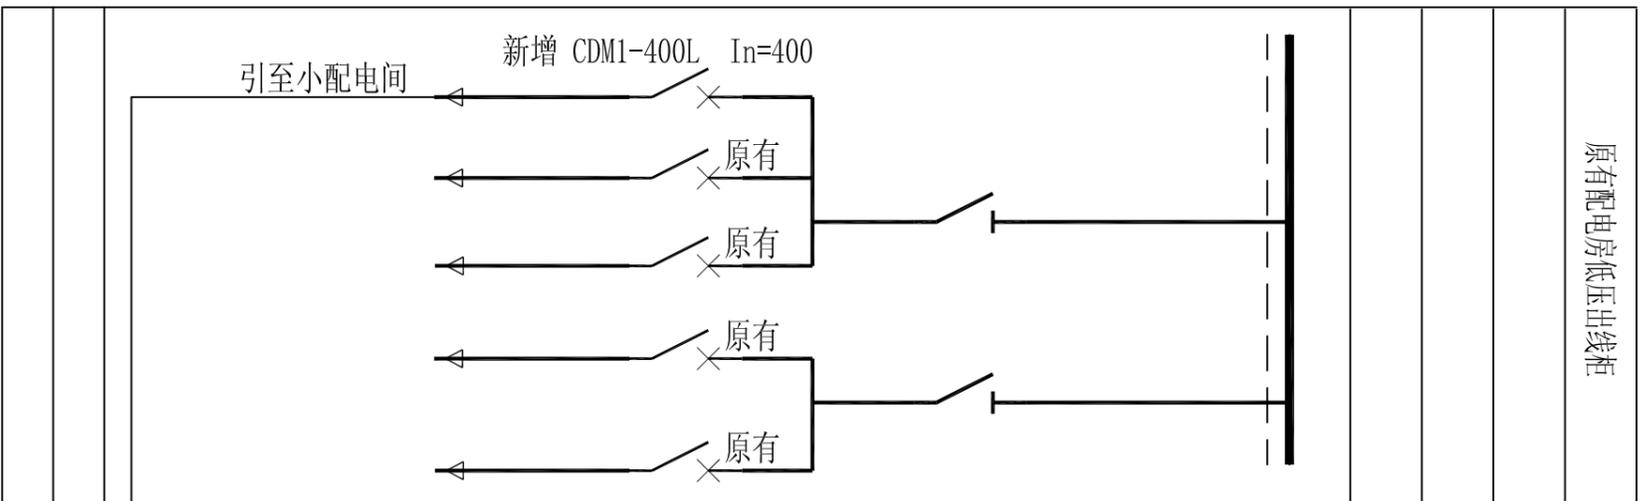

一次方案及主要元件

柜型	GGD
回路名称	进线
柜宽*深*高(mm)	600X800X2200
指示灯	AD11-25/1G~220V 红6只
电力监测仪表	NK194UI-9K4*1

说明:

1、所有元器件不指定生产厂家,柜内断路器选用国产品牌,断路器其额定运行短路分断能力ICS不小于50kA,塑壳式断路器其额定运行短路分断能力ICS不小于30kA,低压元器件不指定厂家,要求选用达到或高于图中相同技术性能指标的产 品,低压元器件必须通过国家3C认证产品。

HS 杭州鸿晟电力设计咨询有限公司

温州市第七人民医院线路改造 工程 设计 阶段



批准	审核	设计	比例
日期	2015-03		

图号	PDF-03	版本号	001
----	--------	-----	-----

配电小间GGD柜系统

日期	会签人	专业

设计资质证书编号 A233023962

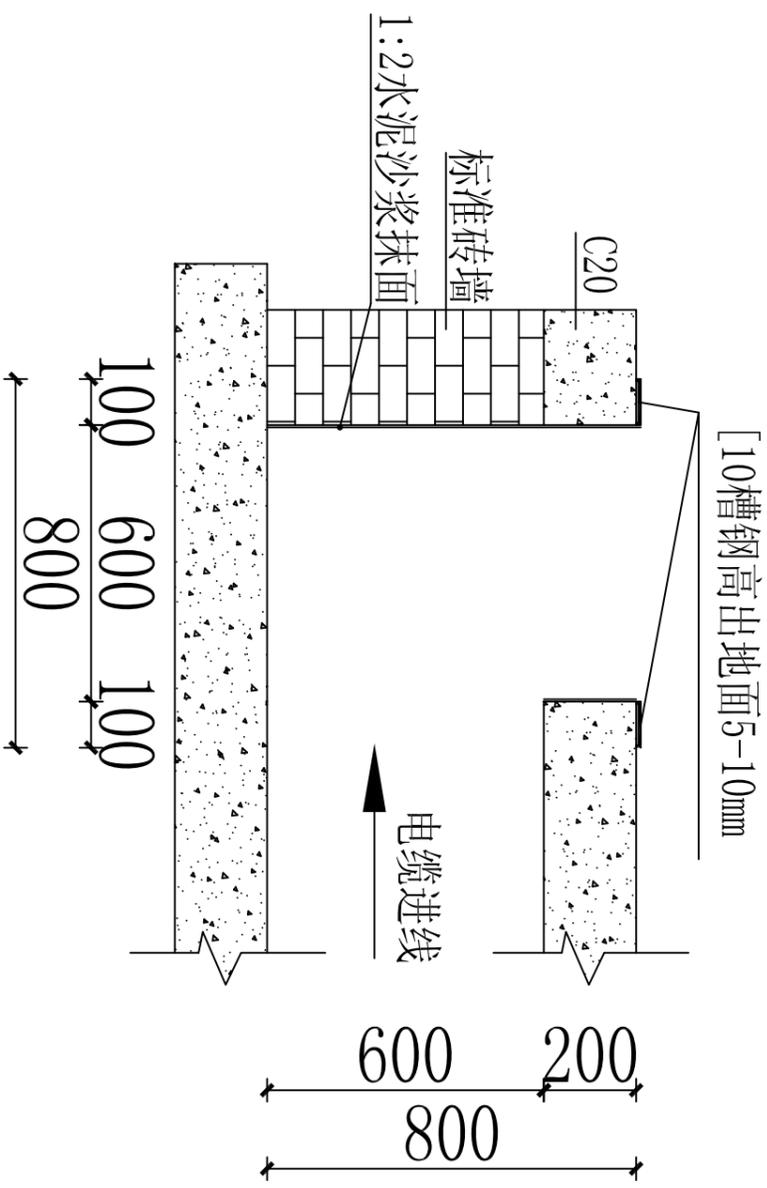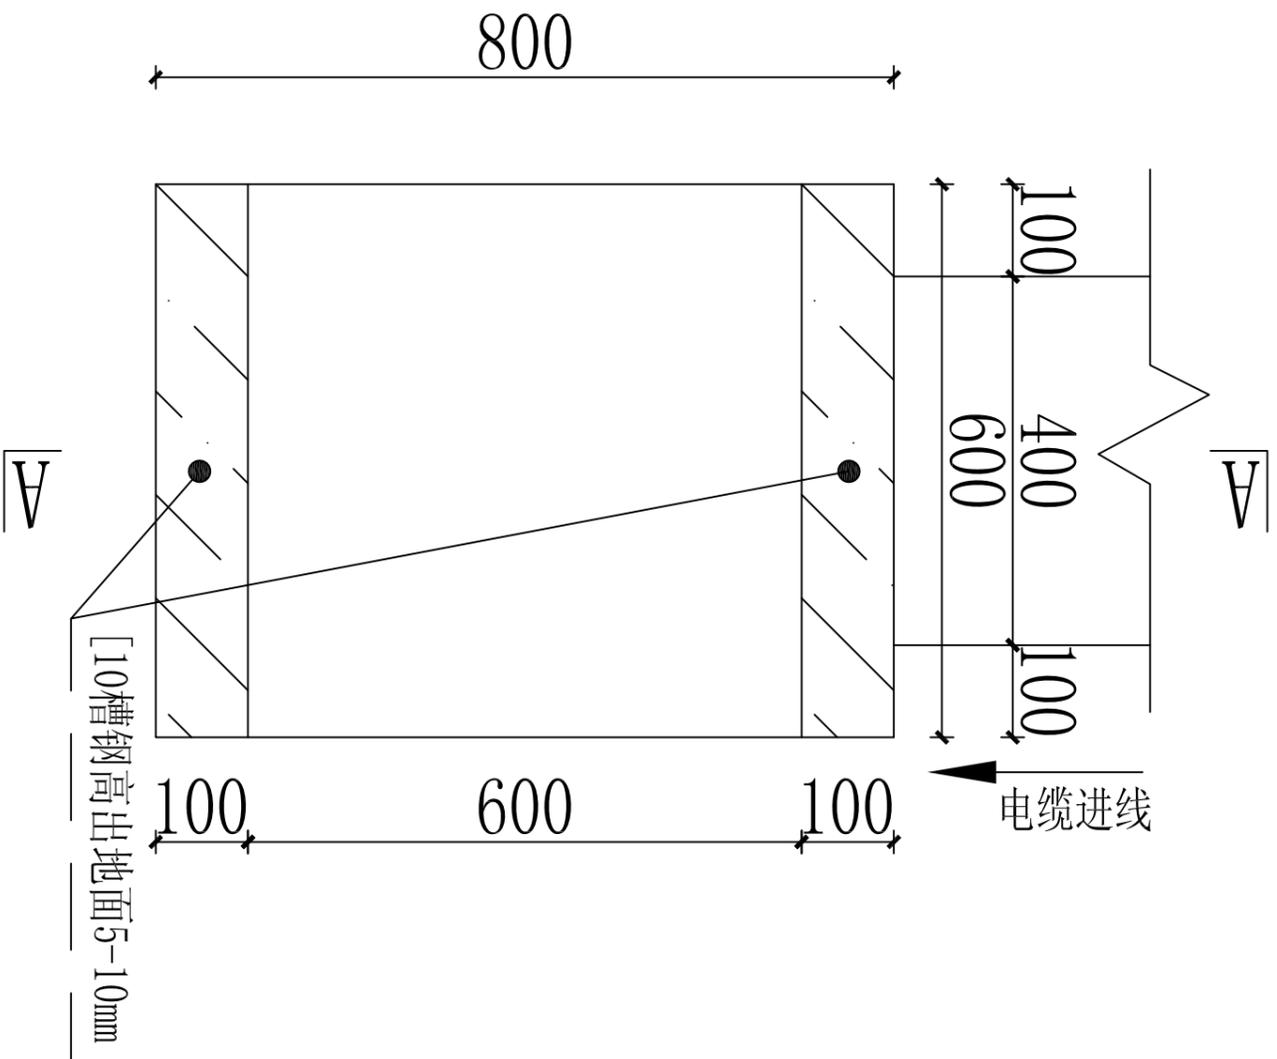

A-A剖面图

说明:

电气设备安装完后，配电设备的前后操作通道应按规范铺设绝缘橡胶垫。配电房地面及150mm踢脚线用棕灰色的防火漆涂刷，需要涂刷的次数要求3次，并且电缆沟的边沿采用浅橙色标记粘贴。



杭州鸿晨电力设计咨询有限公司

温州市第七人民医院线路改造 工程

设计阶段

批准	审核	设计	制图	比例	图号	版本号
日期	2015-03				PDF-04	001

配电小间GGD柜基础